

装置仕様

最高使用圧力	:	9 M P a
ポンプ吐出量 P 1. P	2	32L/min 9MPa、 46L/min 2.7MPa
ハンドポンプ	:	13cc/st
油圧作動油	:	高粘度指数型耐摩耗性油圧作動油 ISO VG32
電 源	:	(動力系) AC 200V 60Hz 3¢
		(電磁弁) AC 100V 60Hz 1φ
		(制御系) AC 100V 60Hz 1¢
		(圧力スイッチ) DC24V
設置場所	:	屋内

主要材質	
オイルタンク	SUS304
配管材・維手類材	SUS304
パネル・フレーム	SS400
全面扉・カバー類	SS400
マニホールド材	SS400
コモンベース	SS400
電磁弁類・ポンプ・その他パルプ類材	メーカー標準品 (FC300)

塗 装 色

ユニット アクリルアルキッド樹脂塗料 (2回塗り)

マンセル5 Y 7/1 (ライトページュ)

カップリングカバー黄色 ウルビ (フタル酸樹脂エナメル) 蛸子箱 (内面・外面) マンセル5 Y 7 / 1 (ライトベージュ)

注記


電動機・計装品はメーカ標準とする。

ユニット接続ロブロック仕様


出口記号	サイズ	規格・型式
A. B	3 2 A	JIS B 2291 21MPa 管フランジ SSB32 相当
・相フランジ	SSA3	32・ロリング・取付ボルトは付属して納入とする。


		_
62	アキュームレータ	1
	ガス封入金具付	
	-	
60	M I V 6 1 1 弁 3 連型	1
-	〈単品納入品〉	
	(TM0)/W/	
-		_
_		_
4 6	蛸 子 箱	1
4 5	レスキュー弁	1
4 4	レスキュー弁	1
4 3	ユニット接続ロブロック	1
42	丸型防水コネクター	4
4.1	圧力スイッチ	2
40	圧力スイッチ	2
39	圧力計	6
_	ゲージパルブ	_
38		6
3 7	インライン形チェック弁	1
36	アキュームレータ	1
35	チェックストップバルブ	1
3 4	アキュームレータ元弁	1
3 3	マニホールド	1
32	ストップバルブ	2
3 1	ストップパルブ	4
30	フローレギュレータルバルブ	3
29	ノンリーク形ソレノイドバルブ	3
28	リリーフパルブ	1
27	フローコントロールパルブ	2
26		1
_	パイロットチェックバルブ	-
2 5	ソレノイドコントロールバルブ	1
2 4	マニホールド	1
23	2圧ソレノイドコントロールリリーフバルブ	2
22	ライトアングル形チェックバルブ	2
2 1	マニホールド	2
20	リリーフ弁	1
19	ライトアングル形チェックバルブ	1
18	マニホールド	1
17	ラインフィルタ	1
16	電動機	2
15	カップリング	2
14	ギヤポンプ	2
-		_
13	サクションフィルタ	2
12	ハンドポンプ	1
11	Y形ストレーナ	1
10	玉形弁	1
9	玉形弁	1
00	玉形弁	1
7	接点付温度計	1
6	液面スイッチ	2
5	マイクロセパレータ	4
4	油面計	1
3	エアブリーザ	1
2	注油口	1
-		_
1 ***	オイルタンク	1 46.8
部番	品名	数量

工事名		R 6 徳土 正木ダム 上勝・正木 2号主ゲート設備改良工事(担い手確保型)			
路線名等	正木ダム				
工事箇所	勝浦郡上勝町正木				
図面名	油圧ユニット回路図(主放流ゲート用)				
縮尺		図面番号	3		
会社名					
事業者名	徳島!	県東部県土整	備局		

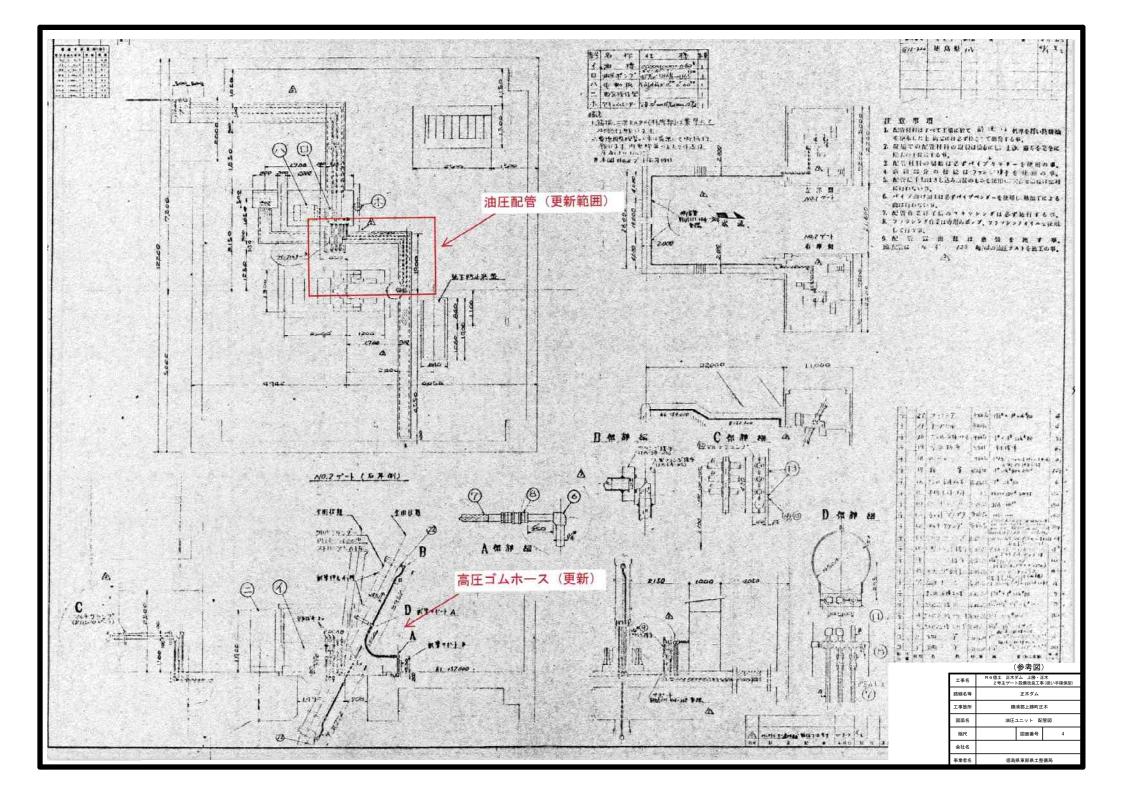

主ゲート 機側操作盤外形図

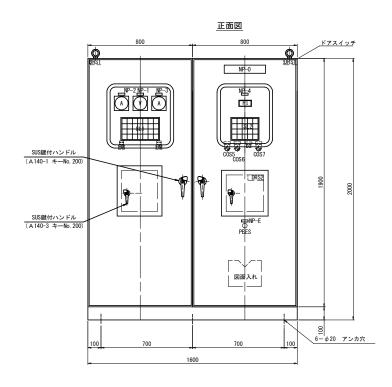

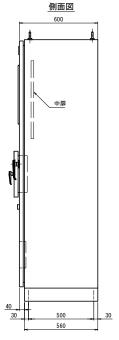

銘板表

-H IN-24					
記号	記入文字	備考			
	主ゲート機側操作盤	アクリル銘板			
NP-1	電圧計	アクリル銘板			
NP-2	A系電流計	アクリル銘板			
NP-3	B系電流計	アクリル銘板			
NP-4	開度計	アクリル銘板			
NP-5	ポンプ選択	アクリル銘板			
NP-6	単独切替	アクリル銘板			
NP-7	操作選択	アクリル銘板			
NP-8	自重降下操作	アクリル銘板			
NP-9	ポンプ操作	アクリル銘板			
NP-10	ゲート操作	アクリル銘板			
NP-11	蓄圧操作	アクリル銘板			
NP-E	非常停止	アクリル銘板			

表示灯拡散フィルター色

W:ホワイト R: レッド

0:オレンジ

表示灯詳細

開動作 休止フック休止フッ 制限


開動作 自重降下

休止

制限解除

停止 休止中

左小扉

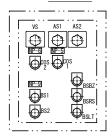


SL1						
動力	制御	油面異常	A系	A系	B系	B系
電源	電源W	低下 /R	異常高圧/R	漏電 0	異常高圧/R	漏電 0
遠方	機側	油圧異常	A系	A系	B系	B系
操作W	操作	上昇 /R	油圧確立	3E動作/R	油圧確立	3E動作/R
非常	油面	ラインフィルタ	A系 ポンプ	A系 接点	B系 ポンプ	B系 接点
停止R	低下 R	14年2	運転	溶着		溶着化
PLC	非常時			A系 MCCB		B系 MCCB
異常/R	操作			トリップ/R		トリップ/ R







非常停止 \bigcirc R

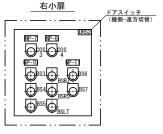









開動作 油圧異常

閉動作 油圧異常

ずれ落ち

制御中

完了

蓄圧 開始 / 蓄圧

盤構造仕様

	項目	仕 様		
構造		屋外閉鎖自立型		
	大扉板	SPCC (SPHC) /t3. 2		
	小扉·天井·側面板	SPCC (SPHC) /t2. 3		
鋼材	ベース	SS400		
	その他	SS		
	監視窓ガラス	強化ガラス		
部品	大屏ハンドル	A-140-1 (key No. 200)		
	小屏ハンドル	A-140-3 (key No. 200)		

盤塗装仕様

	項目	仕	様	
	盤内外面	マンセル	5Y7/1	焼付半艶
塗装色	ベース	マンセル	5Y7/1	焼付半艶
	計器枠	マンセル	N1.5	
26-V+ 0# 0	盤外面	標準膜厚	60 μ m	
塗装膜厚	盤内面	標準膜厚	40 μ m	


※塗装は、メラミン樹脂塗装あるいはこれと同等以上とする。


盤図記号説明(盤面・監視・操作部)

ш-	1 7 170-71 (IIII P	<u>ш ши ж п ығ</u> ,
記 号	名 称	仕 様
٧	電圧計	110角 広角
A	電流計	110角 広角
PI	開度計	デジタル
SL	集合表示灯	40角
HM	時間計	デジタル
CO	回数計	デジタル
PBES	非常停止	押釦スイッチ(赤)
BS1	運転	押釦スイッチ (黒)
BS2	停止	押釦スイッチ(赤)
BS3	開	押釦スイッチ(黒)
BS4	停止	押釦スイッチ(黒)
BS5	閉	押釦スイッチ(黒)
BS6	入	押釦スイッチ(黒)
BS7	切	押釦スイッチ(黒)
BSBZ	警報停止	押釦スイッチ (赤)
BSRS	リセット	押釦スイッチ(緑)
BSLT	ランプテスト	押釦スイッチ(黄)
COS1	A系一B系	切換スイッチ(手動復帰)
COS2	単独一連動	切換スイッチ(手動復帰)
COS3	通常一休止	切換スイッチ(手動復帰)
COS4	切一自重降下	切換スイッチ(手動復帰)
COS5	主一副	切換スイッチ(手動復帰)
COS6	入一解除	切換スイッチ(手動復帰)
COS7	切一非常時	切換スイッチ(手動復帰)
VS	交流電圧計 RS-ST-TR	電圧切替器
AS	交流電流計 R-S-T	電流切替器
DRS1	盤内灯 ON-OFF	ドアスイッチ
DRS2	機側-遠方	ドアスイッチ


1) ベース 箱体との取付けはボルト(SUS) とする。

I	事	名	R 6 徳土 正木生 2号主ゲート		正木 事(担い手確保型
路	線名	等		正木ダム	
I	事箇	所	勝浦	郡上勝町	正木
図	面	名	主ゲート	機側操作	盤外形図
縮		尺	1:10	図面番号	5
숲	社	名			
事:	業者	名	徳島県	東部県土	è 備局

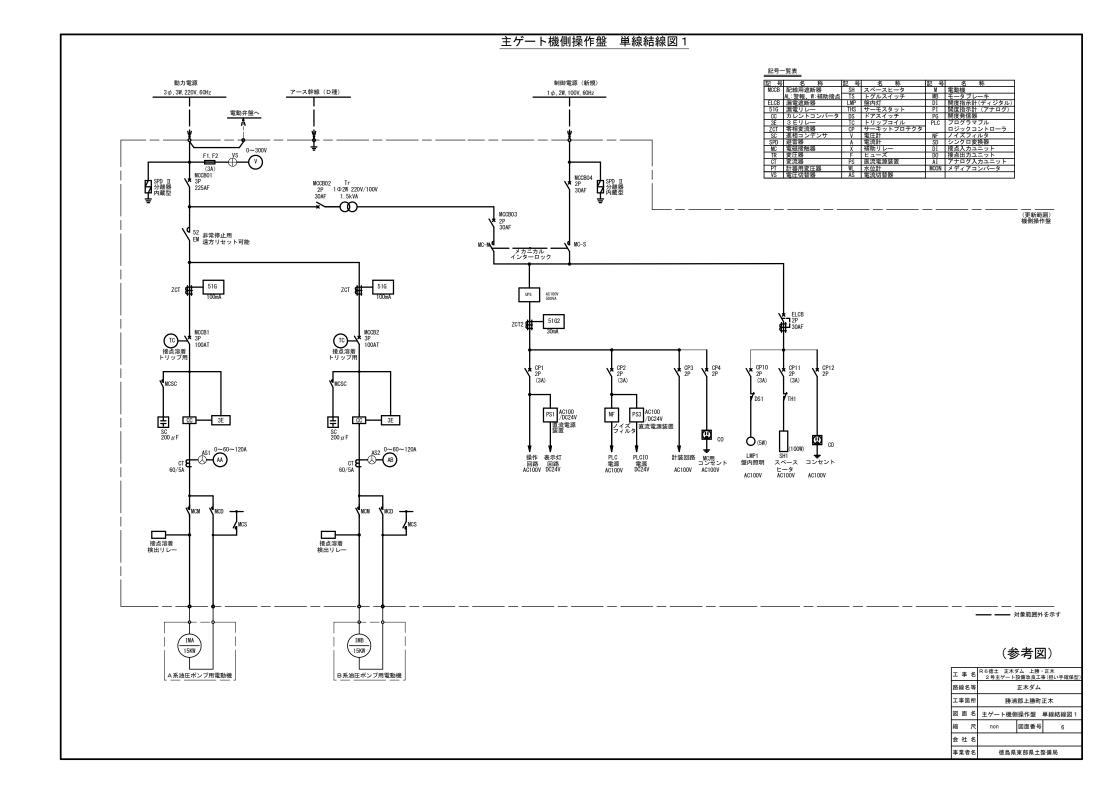

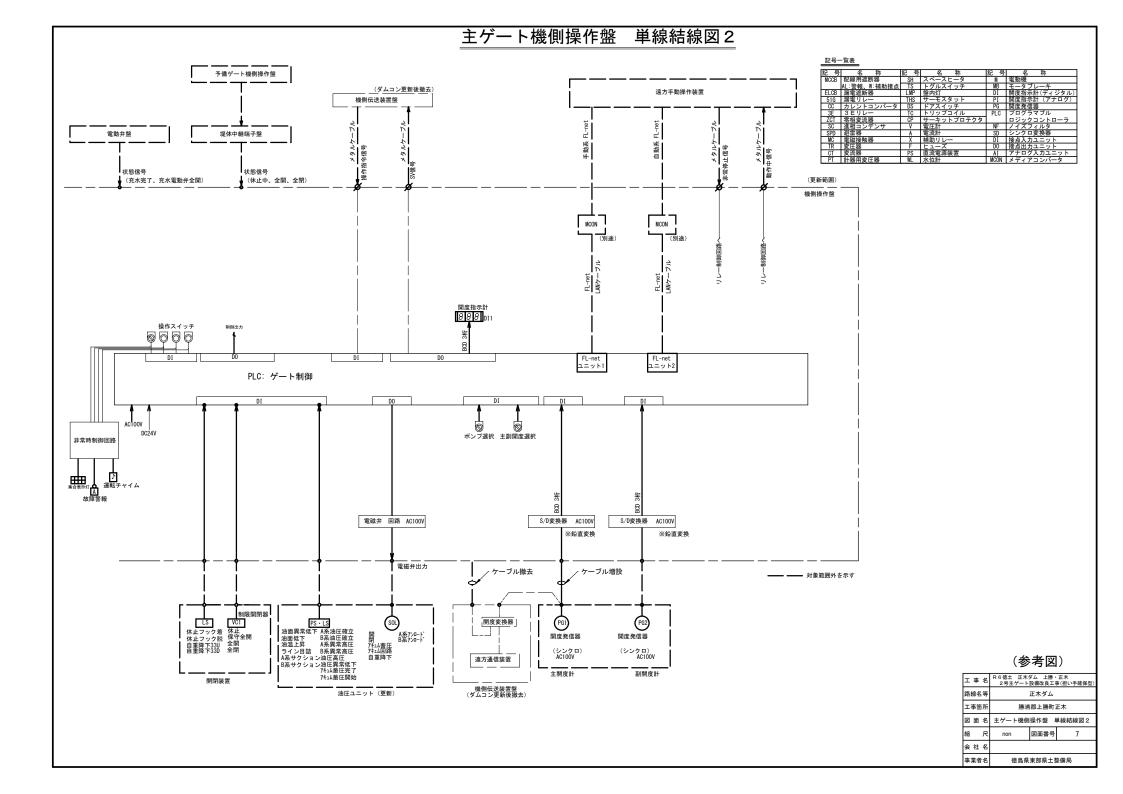


主ゲート2号 電動弁盤外形図

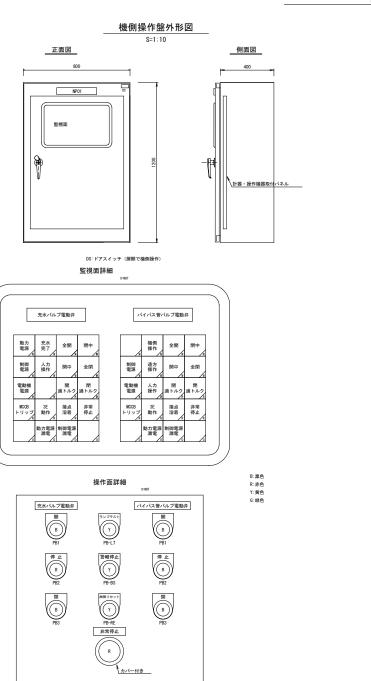




2=1



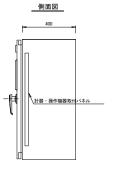

監視面詳細

1号	2号
電動機電源全開開中	電動機 全開 閉中
遠方 開中 全開	遠方 開中 全閉
機倒 故障 一括	機倒 故障 一括

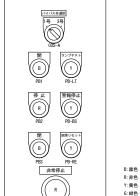


操作面詳細 s-nor

	仕様	
形式	鋼板製壓內閉鎖自立形	
構造	前面屏背面固定	
鋼板	普通纲	
	大屏 2.3mm、图体 2.3mm	
塗 装	メラミン樹脂焼付塗装	
	内面色:マンセル5Y7/1半艶	
	外面色:マンセル5Y7/1半能	
監視窓	透明強化ガラス	
表示灯	LED灯	
ハンドル	鍵付ハンドル	
製作数	機側操作盤:2面 遠方操作盤:1面	
備考	盤外形及び寸法は参考 本図は製作図ではありません	

	銘板一覧表				
記号	銘板記入文字	備考			
NP 01	2号電動弁整				
NP 02	非常停止				
NP 03	バイパス管バルブ電動弁 速方操作整				
PB	押釦スイッチ				
008	切替スイッチ				

工事名	R 6億土 正木ダ 2号主な		た 工事(担い手確保型)
路線名等	正木ダム		
工事箇所	勝浦郡上勝町正木 主ゲート維持放流用バイバス弁 操作盤外形図		
図面名			イパス弁
尺度	図示	図面番号	8
会社名			
事務所名	德島県東部県土整備局		

主ゲート2号 電動弁盤単線結線図

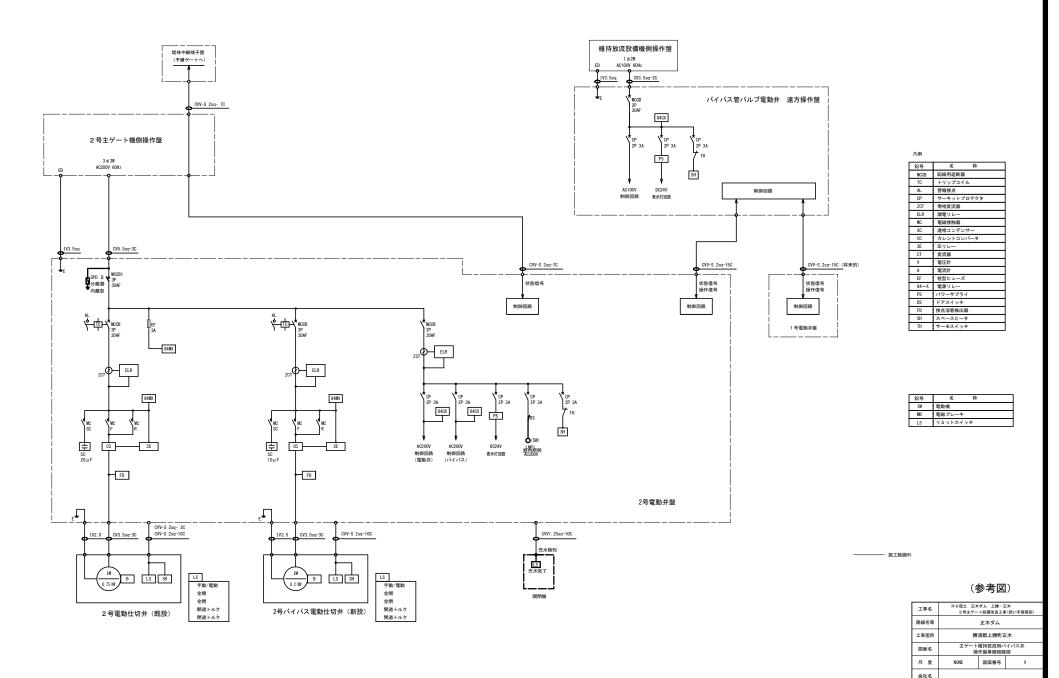


事務所名


德島県東部県土整備局

主ゲート維持放流用バイパス管組立図 ** # A 1 _____A 外ねじ仕切弁(片テーパ) 関閉装置:LTKD-01/0.2kW ** ▽ EL. 146. 900 ▽ EL. 145. 300 ▽ EL. 145.000


工事名	R 6徳土 正木ダム 上勝・正木 2号主ゲート設備改良工事(担い手確保型)		
路線名等	正木ダム		
工事箇所	勝浦郡上勝町正木		
図面名	図 示 図面番号 10		
尺度			10
会社名			
事務所名	德島県東部県土整備局		

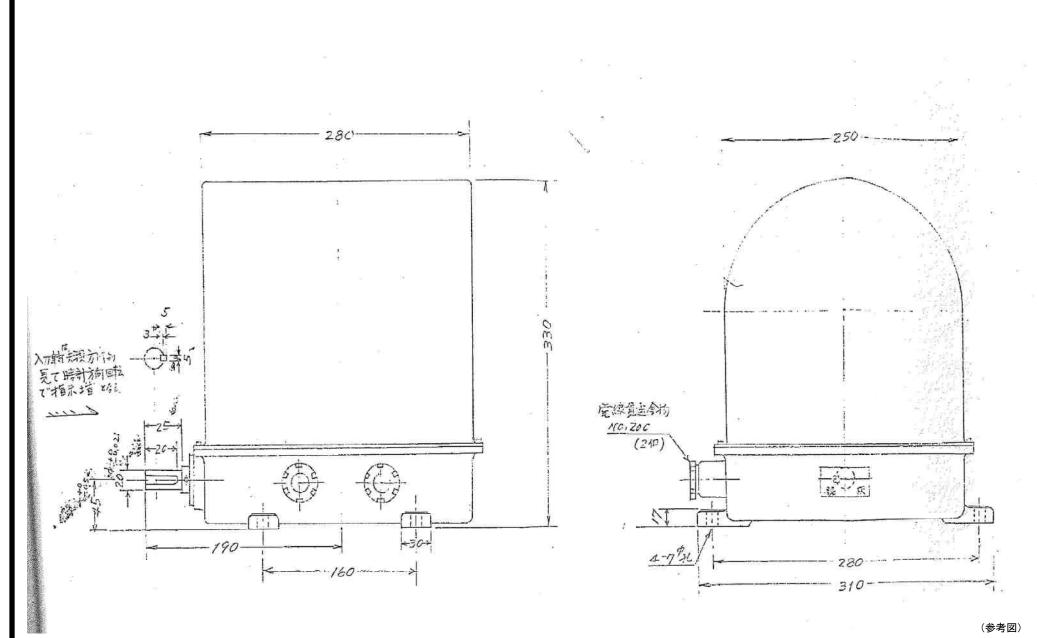


- 4					
	工事名	R 6 徳土 正木ダム 上勝・正木 2号主ゲート設備改良工事(担い手確保			
	路線名等	F箇所 勝浦郡上勝町正木		正木ダム	
	工事箇所			*	
	図面名			外形図	
	縮尺		図面番号	11	
	会社名				
	事業者名			備局	

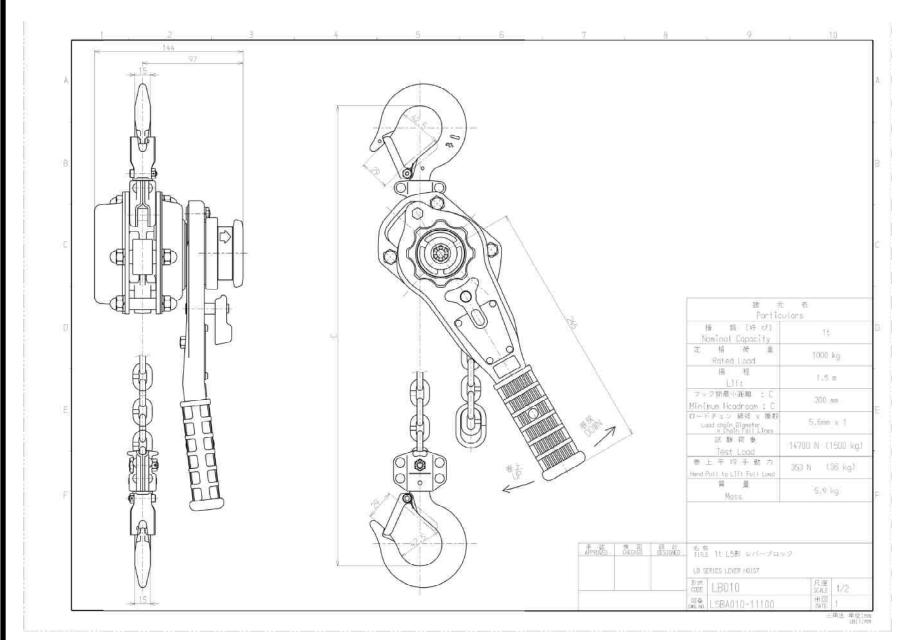


工事名		R 6億土 正木ダム 上勝・正木 2号主ゲート設備改良工事(担い手確保型)		
路線名等	正木ダム			
工事箇所	勝浦郡上勝町正木			
図面名	チェーンブロック 図面番号 12		2	
縮尺			12	
会社名				
事業者名	徳島県東部県土整備局		借局	

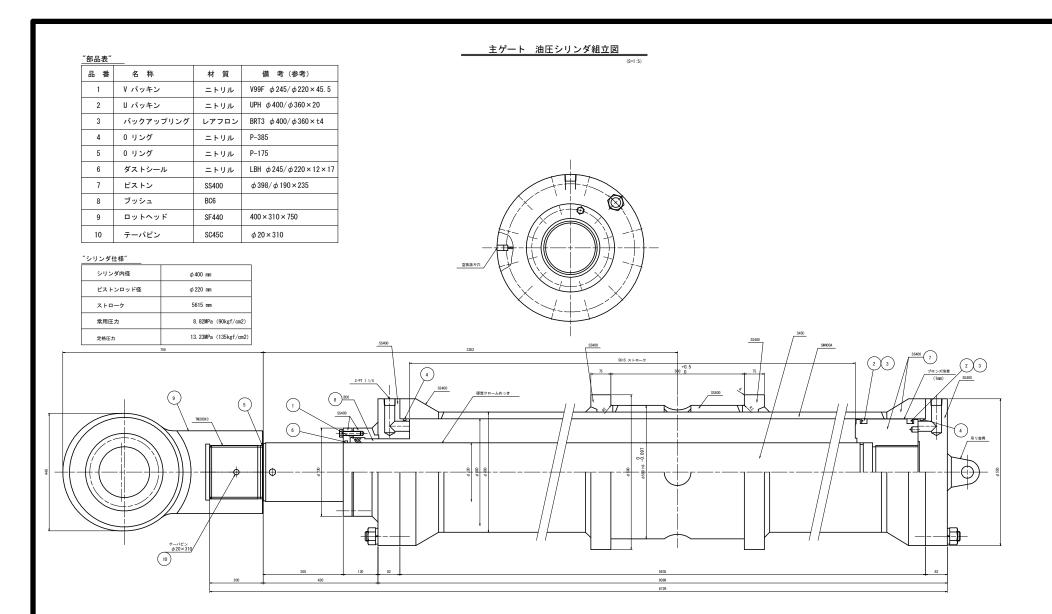



工事名	R 6徳土 正木 2号主ゲー		E木 事(担い手確保型)	
路線名等				
工事箇所				
図面名	主ゲート 油圧シリンダ図			
縮尺	1:5	図面番号	13	
会社名				
事業者名	徳島県東部県土整備局			

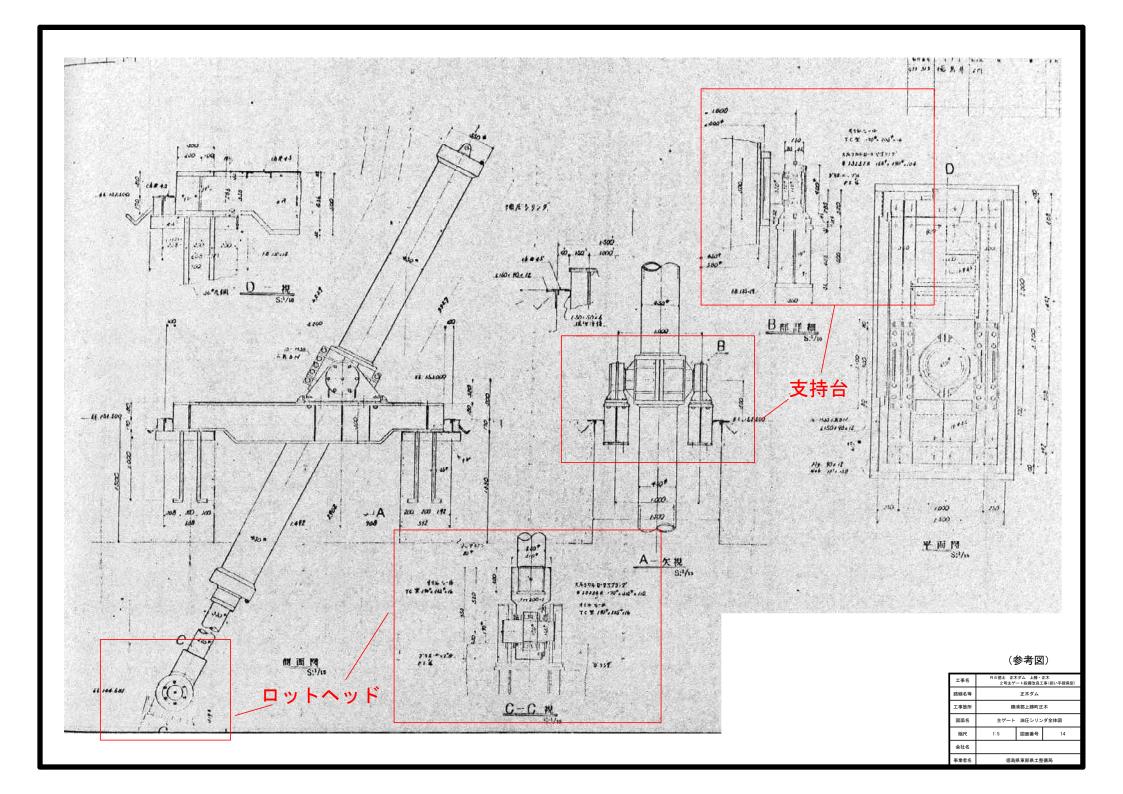


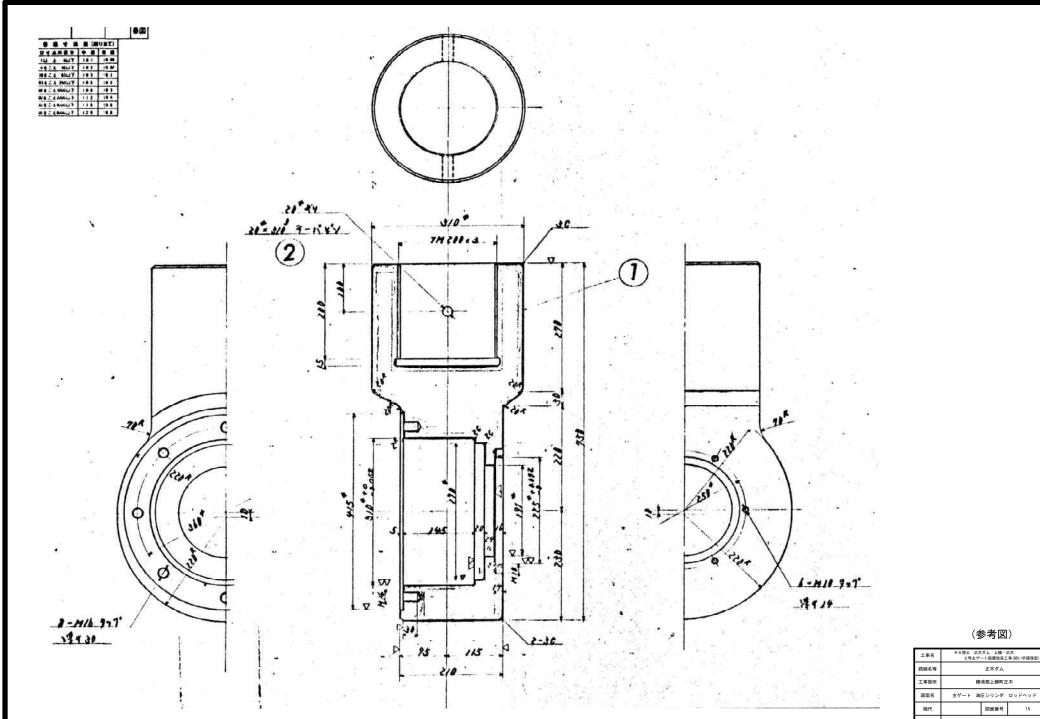

	工事名	R 6億土 正木ダム 上勝・正木 2号主ゲート設備改良工事(担い予確保型)			
	路線名等	正木ダム			
	工事箇所	勝浦郡上勝町正木			
ı	図面名	主ゲート 油圧シリンダ ロッドヘッド			
	縮尺	図面番号 15			
	会社名				
	事業者名	徳島県東部県土整備局			

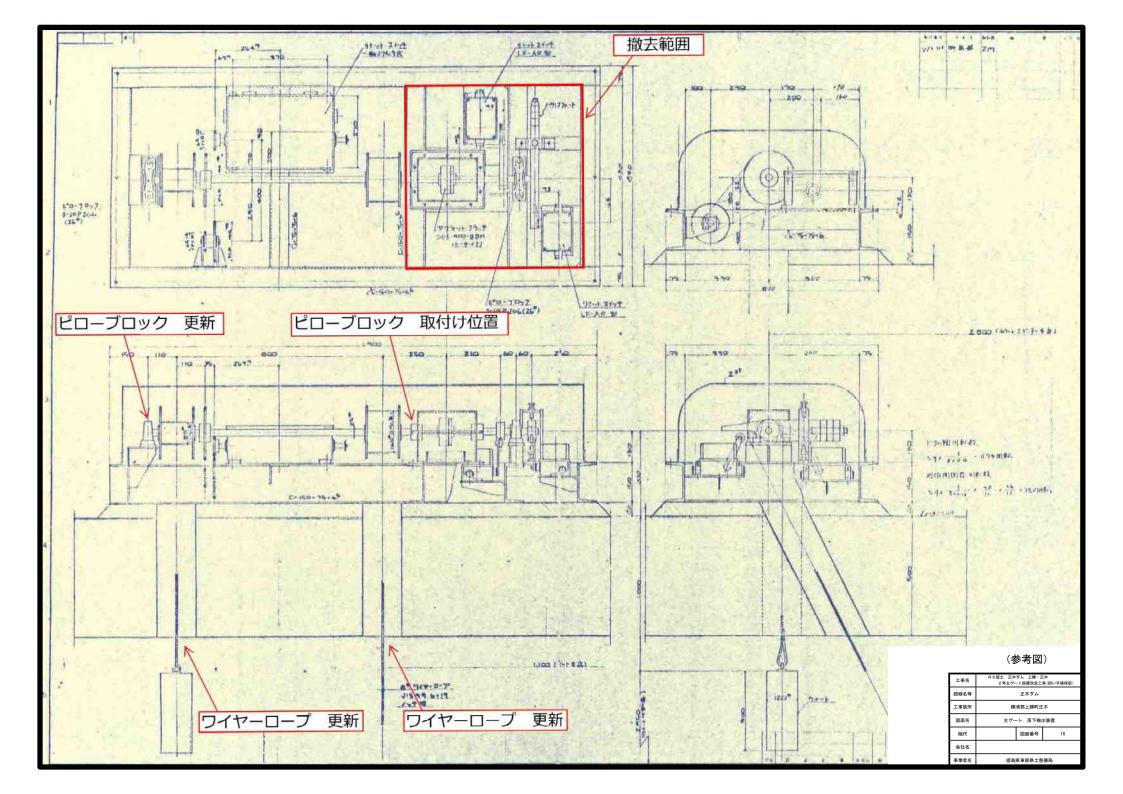

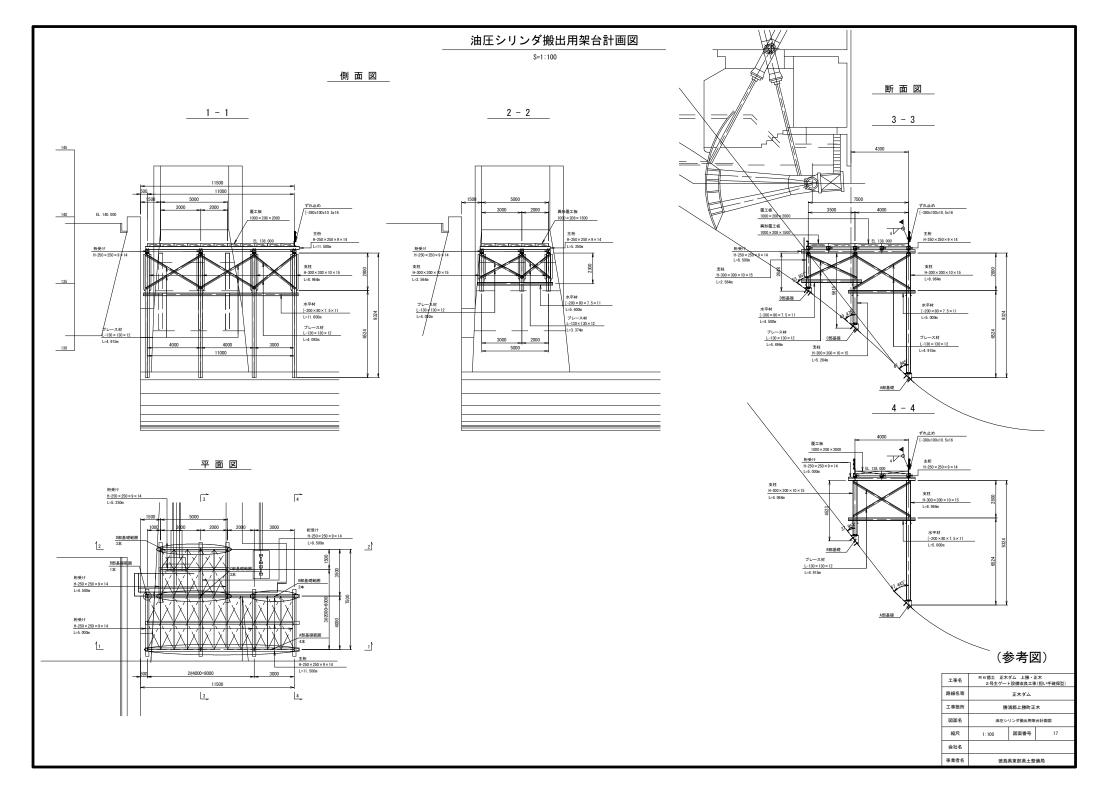

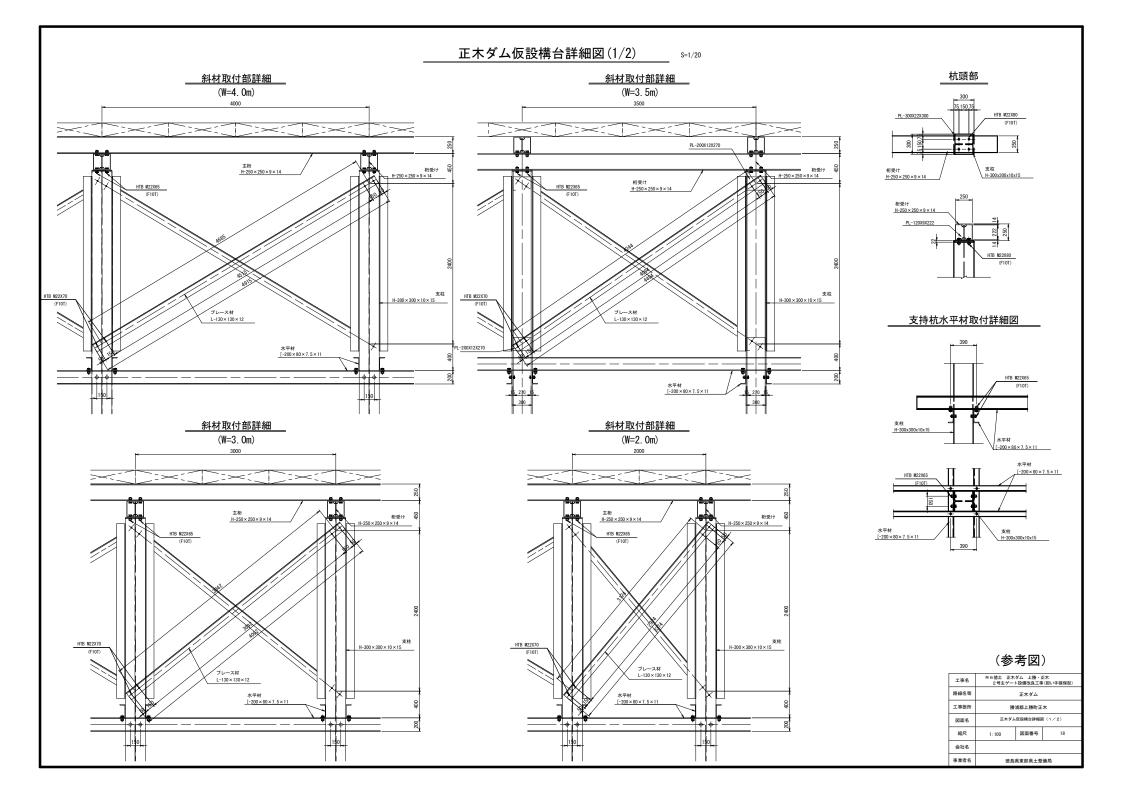

正木ダム仮設構台詳細図(2/2)

1-PL 500x22x552


2-PL 535x16x686

1-PL 550x22x1100


4-ケミカルアンカーM22 4-D22 × 320





S=1/20

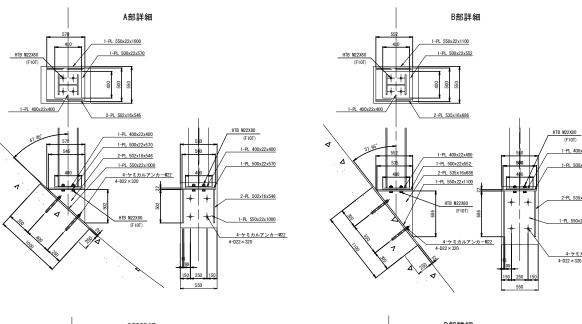

上部工取付詳細図

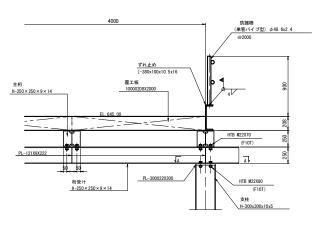

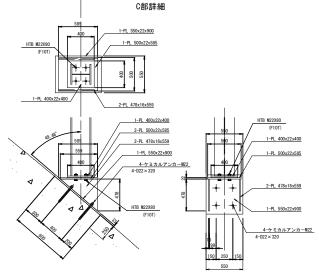

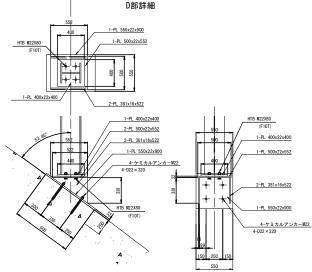


(参考図)

工事名	R6億土 正木ダム 上勝・正木 2号主ゲート設備改良工事(担い手確保)		
路線名等	正木ダム		
工事箇所	勝浦郡上勝町正木		
図面名	正木ダム仮設橋台詳細図(2/2)		(2/2)
縮尺	1:20	図面番号	19
会社名			
事業者名	徳島県東部県土整備局		

構台基礎構築足場工

基礎構台足場詳細図 S=1/20

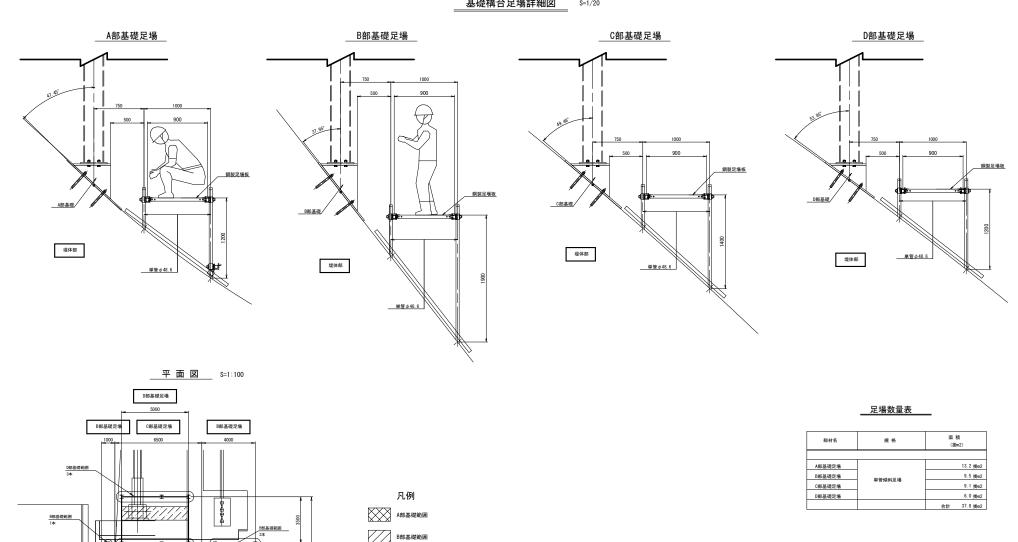


C部基礎範囲

D部基礎範囲

4年4年

A部基礎足場

I	1名	R 6 徳土 正木ダ 2 号主ゲート		木 担い手確保型)
路線	名等	正木ダム		
工事	箇所	勝浦郡上勝町正木		
図ロ	百名	橋台基礎構築足場工		
縮	尺	- 図面番号 20		20
会社	±名			
事業	者名	徳島県東部県土整備局		

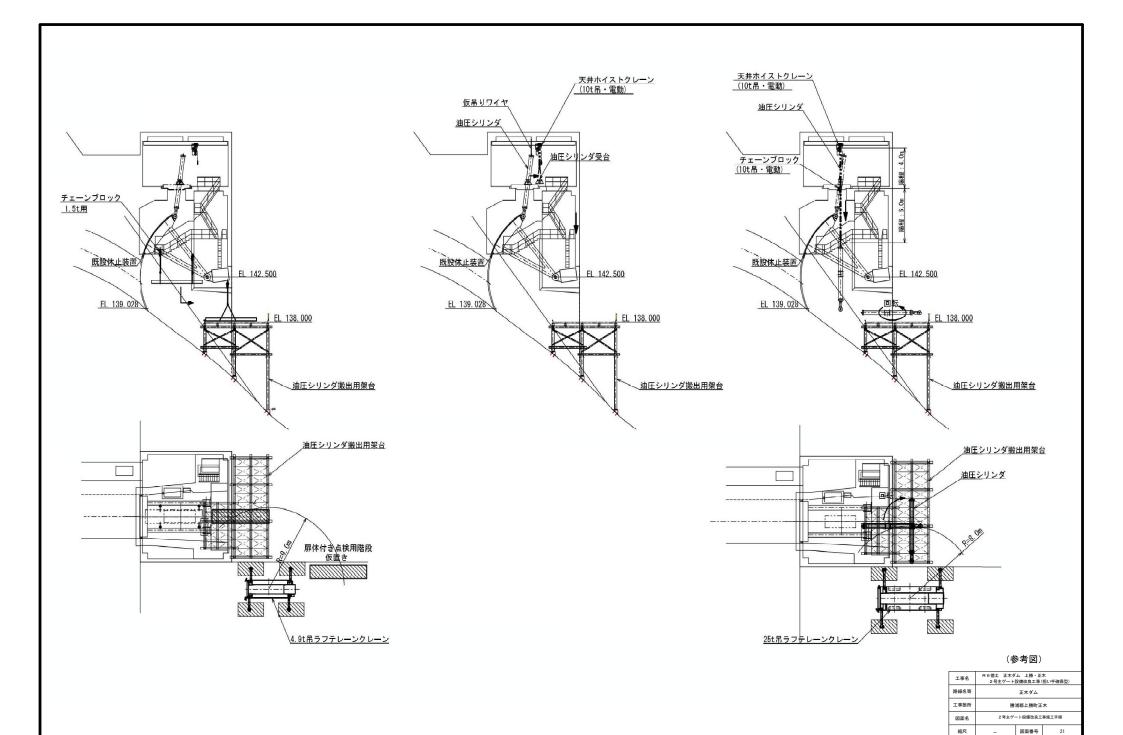

会社名事業者名

徳島県東部県土整備局